

## Общество с ограниченной ответственностью Научно-исследовательский и проектно-экспертный центр «Промгидротехника»

ООО НИПЭЦ «Промгидротехника» Свидетельство № П-100-3124001316-07072010-014 от 07.07.2010

#### Заказчик - ПАО «Высочайший»

# Комплекс гидротехнических сооружений ГОК «Высочайший»

# ПРОЕКТНАЯ ДОКУМЕНТАЦИЯ

Раздел 6 «Проект организации строительства»

Часть 2. Графическая часть

105-2020-∏OC2

Том 6.2



# Общество с ограниченной ответственностью Научно-исследовательский и проектно-экспертный центр «Промгидротехника»

ООО НИПЭЦ «Промгидротехника»

Свидетельство № П-100-3124001316-07072010-014 от 07.07.2010

#### Заказчик - ПАО «Высочайший»

# Комплекс гидротехнических сооружений ГОК «Высочайший»

# ПРОЕКТНАЯ ДОКУМЕНТАЦИЯ

Раздел 6 «Проект организации строительства»

Часть 2. Графическая часть

105-2020-∏OC2

Том 6.2

Изм.	№ док.	Подп.	Дата

Директор ООО НИПЭЦ «Промгидротехника», кандидат технических наук

Т. С. Абашкина

Главный инженер проекта

В. И. Истомин

Инв. № подл. Подп. и дата

Согласовано

Взам. инв. №

Примечание

## СОСТАВ ПРОЕКТНОЙ ДОКУМЕНТАЦИИ

Наименование

Номер

Согласовано

Взам. инв. №

Подп. и дата

Инв. № подл.

Изм. Кол.уч.

Глав.спец.

Разраб.

Н. контр.

ГИП

Лист № док

Истомин В

Истоми н Ю

Шульгина

Щетинина

Подп.

Дата

Обозначение

тома		T I WITH THE TAIL THE THE TAIL	
1	2	3	4
1	105-2020-П3	Раздел 1 «Пояснительная записка»	
2.1	105-2020-ПЗУ1	Раздел 2 «Схема планировочной организации земельного участка». Часть 1. Текстовая часть	
2.2	105-2020-ПЗУ2	Раздел 2 «Схема планировочной организации земельного участка». Часть 2 Графическая часть	
3	105-2020-AP	Раздел 3 «Архитектурные решения»	Раздел не разрабатывал
4.1	105-2020-KP1	Раздел 4 «Конструктивные и объемно- планировочные решения». Часть 1. Текстовая часть	
4.2	105-2020-KP2	Раздел 4 «Конструктивные и объемно- планировочные решения». Часть 2. Графическая часть	
5.1.1	105-2020-ИОС1.1	Раздел 5 «Сведения об инженерном оборудовании, о сетях инженернотехнического обеспечения, перечень инженерно-технических мероприятий, содержание технологических решений». Подраздел 1 «Система электроснабжения» Часть 1. Текстовая часть	
5.1.2	105-2020-ИОС1.2	Подраздел 1 «Система электроснабжения» Часть 2. Графическая часть	
5.2	105-2020-ИОС2	Подраздел 2 «Система водоснабжения»	Подраздел не разрабатывал
5.3	105-2020-ИОС3	Подраздел 3 «Система водоотведения»	
5.4	105-2020-ИОС4	Подраздел 4 «Отопление, вентиляция и кондиционирование воздуха, тепловые сети»	Подраздел не разрабатывал
5.5	105-2020-ИОС5	Подраздел 5 «Сети связи»	Подраздел не разрабатывал
5.6	105-2020-ИОС6	Подраздел 6 «Система газоснабжения»	Подраздел не разрабатывал
5.7.1	105-2020-ИОС7.1	Подраздел 7 «Технологические решения» Часть 1. Текстовая часть	
5.7.2	105-2020-ИОС7.2	Подраздел 7 «Технологические решения» Часть 2. Графическая часть	
6.1	105-2020-∏OC1	Раздел 6 «Проект организации строительства». Часть 1. Текстовая часть	

105-2020-ПОС2.СП

Состав проектной документации

Стадия

П

Лист

ООО НИПЭЦ

«Промгидротехника»

Листов

3

1	2	3	4
6.2	105-2020-ПОС2	Раздел 6 «Проект организации строительства». Часть 2. Графическая часть	
7	105-2020-ПОД	Раздел 7 «Проект организации работ по сносу или демонтажу объектов капитального строительства»	Раздел не разрабатывалс я
8.1	105-2020-OOC1	Раздел 8 «Перечень мероприятий по охране окружающей среды». Часть 1. Текстовая часть	
8.2	105-2020-OOC2	Раздел 8 «Перечень мероприятий по охране окружающей среды». Часть 2. Расчетная часть	
9	105-2020-ПБ	Раздел 9 «Мероприятия по обеспечению пожарной безопасности»	
10	105-2020-ОДИ	Раздел 10 «Мероприятия по обеспечению доступа инвалидов»	Раздел не разрабатывалс я
101	105-2020-ЭЭ	Раздел 101 «Мероприятия по обеспечению соблюдения требований энергетической эффективности и требований оснащен-ности зданий, строений и сооружений приборами учета используемых энергетических ресурсов»	Раздел не разрабатывалс я
10.1	105-2020-ТБЭ	Раздел 10.1 «Требования к обеспечению безопасной эксплуатации объекта капитального строительства»	
11	105-2020-CM	Раздел 11 «Смета на строительство объектов капитального строительства» Раздел 12 «Иная документация»	
12.1	105-2020-ДБГ	Раздел 12.1 «Декларация безопасности комплекса ГТС ГОК «Высочайший»	
12.2	105-2020-ГОЧС	Перечень мероприятий по гражданской обороне, мероприятий по предупреждению чрезвычайных ситуаций природного и техногенного характера Комплекса ГТС ГОК «Высочайший»	

Взам. инв. №	
Подп. и дата	
№ подл.	

						ſ
						l
Изм.	Кол. уч.	Лист	№ док.	Подп.	Дата	

#### СПИСОК ИСПОЛНИТЕЛЕЙ

Должность	Подпись	Ф.И.О.
Главный инженер проекта		В. И. Истомин
Главный специалист		Ю. В. Истомин
Ведущий инженер		Н. В. Шагалина
Инженер II категории		В. О. Романов

COLLIACOBARIO										
Взам. инв. №										
Подп. и дата										
Ĕ	Изм.	Кол. уч.	Пист	№ док.	Подп.	Дата	105-2020-ПО	C2.CИ		
	ГИП	1. W y	Истом	_	110д11.	дата		Стадия	Лист	Листов
ДОГ	Разра	аб.	Романов					П	1	1
Инв. № подл.	Пров	Проверил		рил Шагалина			Список исполнителей	( «Про	ООО НИП	ЭЦ хника»

#### СОДЕРЖАНИЕ

6 ПРОЕКТ ОРГАНИЗАЦИИ СТРОИТЕЛЬСТВА	2
Содержание графической части	2
Перечень чертежей марки 105-2020-ПОС2	2

Согласовано Взам. инв. № Подп. и дата 105-2020-∏OC2 Изм. Кол.уч. Лист № док Подп. Дата ГИП Стадия Лист Листов Истомин Инв. № подл. Разраб. Романов 2 П Проект организации Проверил Шагалина строительства ООО НИПЭЦ «Промгидротехника» Н. контр. Щетинина


#### 6 ПРОЕКТ ОРГАНИЗАЦИИ СТРОИТЕЛЬСТВА

## Содержание графической части


#### Перечень чертежей марки 105-2020-ПОС2

Обозначение	Наименование	Примечание
Лист 1	Строительный генеральный план М1:5000	
Лист 2	Линейный календарный план производства работ	

<u>н</u> 105-2020-ПОС2	Взам. ин								
일 필 105-2020-ПОС2	=								
Š Изм. Кол.∨. Лист № док. Подп. Дата	원							105-2020-ΠOC2	Лист
	Ž	Изм.	Кол. уч.	Лист	№ док.	Подп.	Дата		2

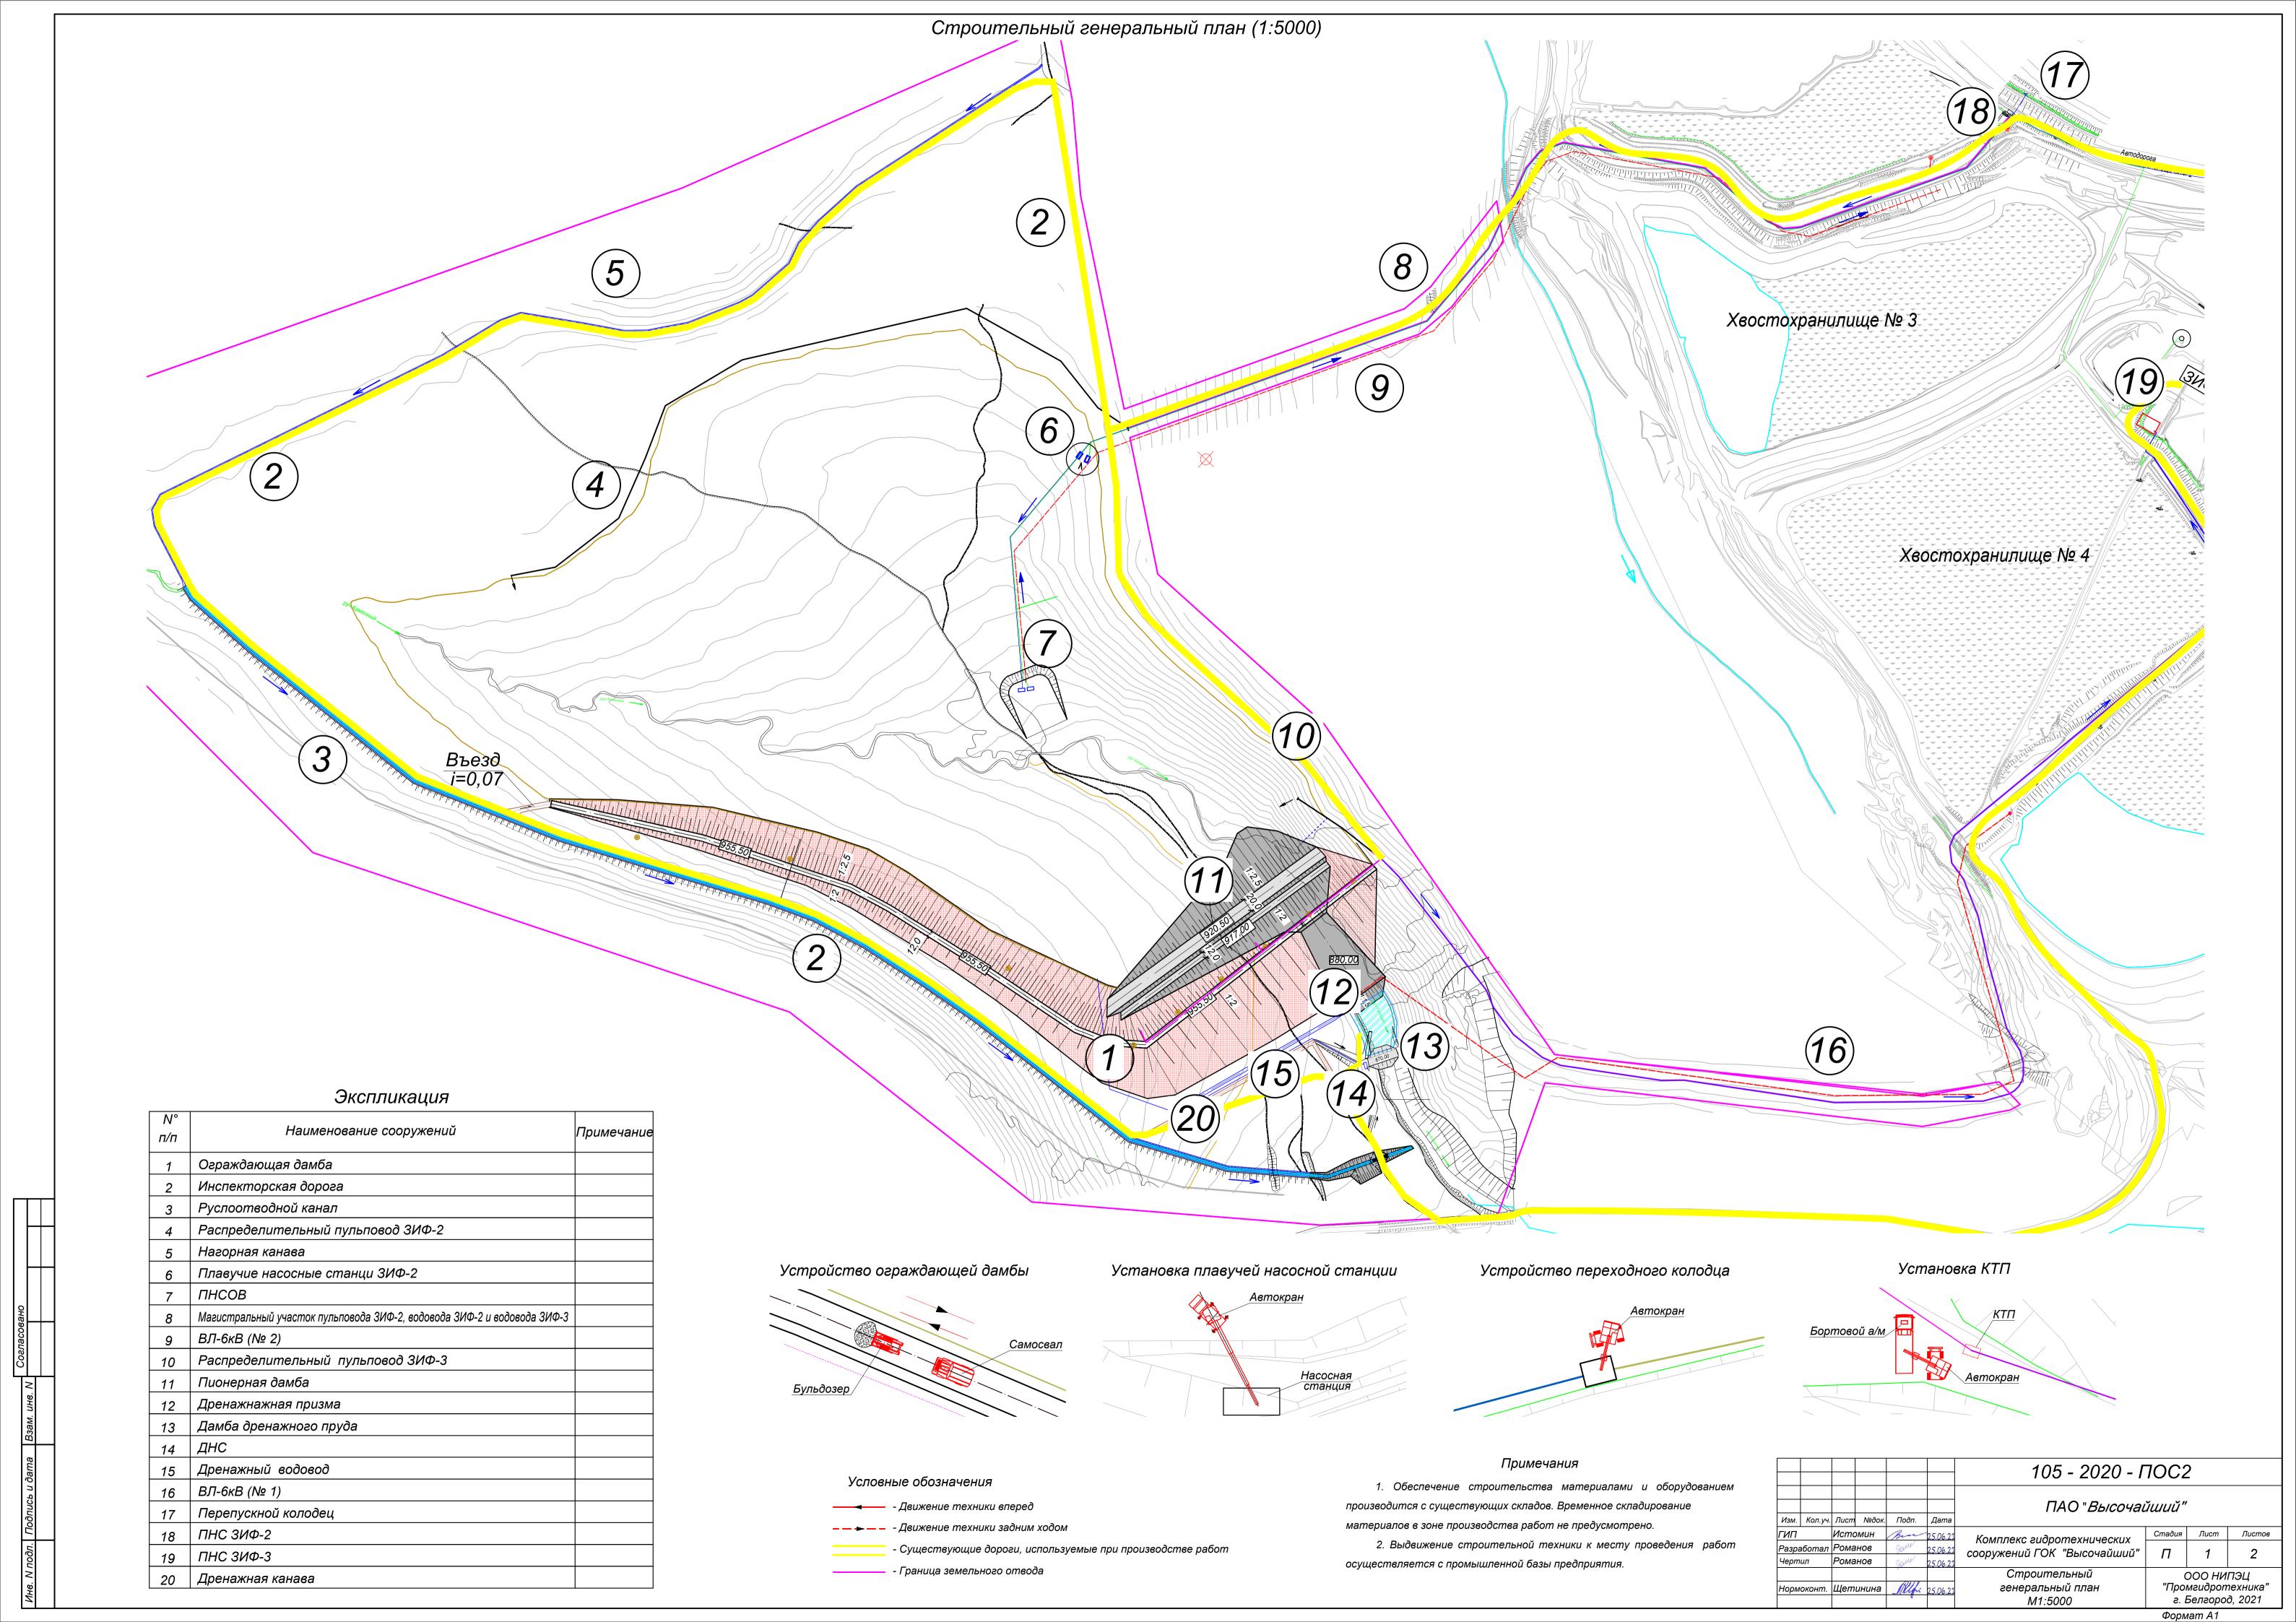

# Линейный календарный план производства работ

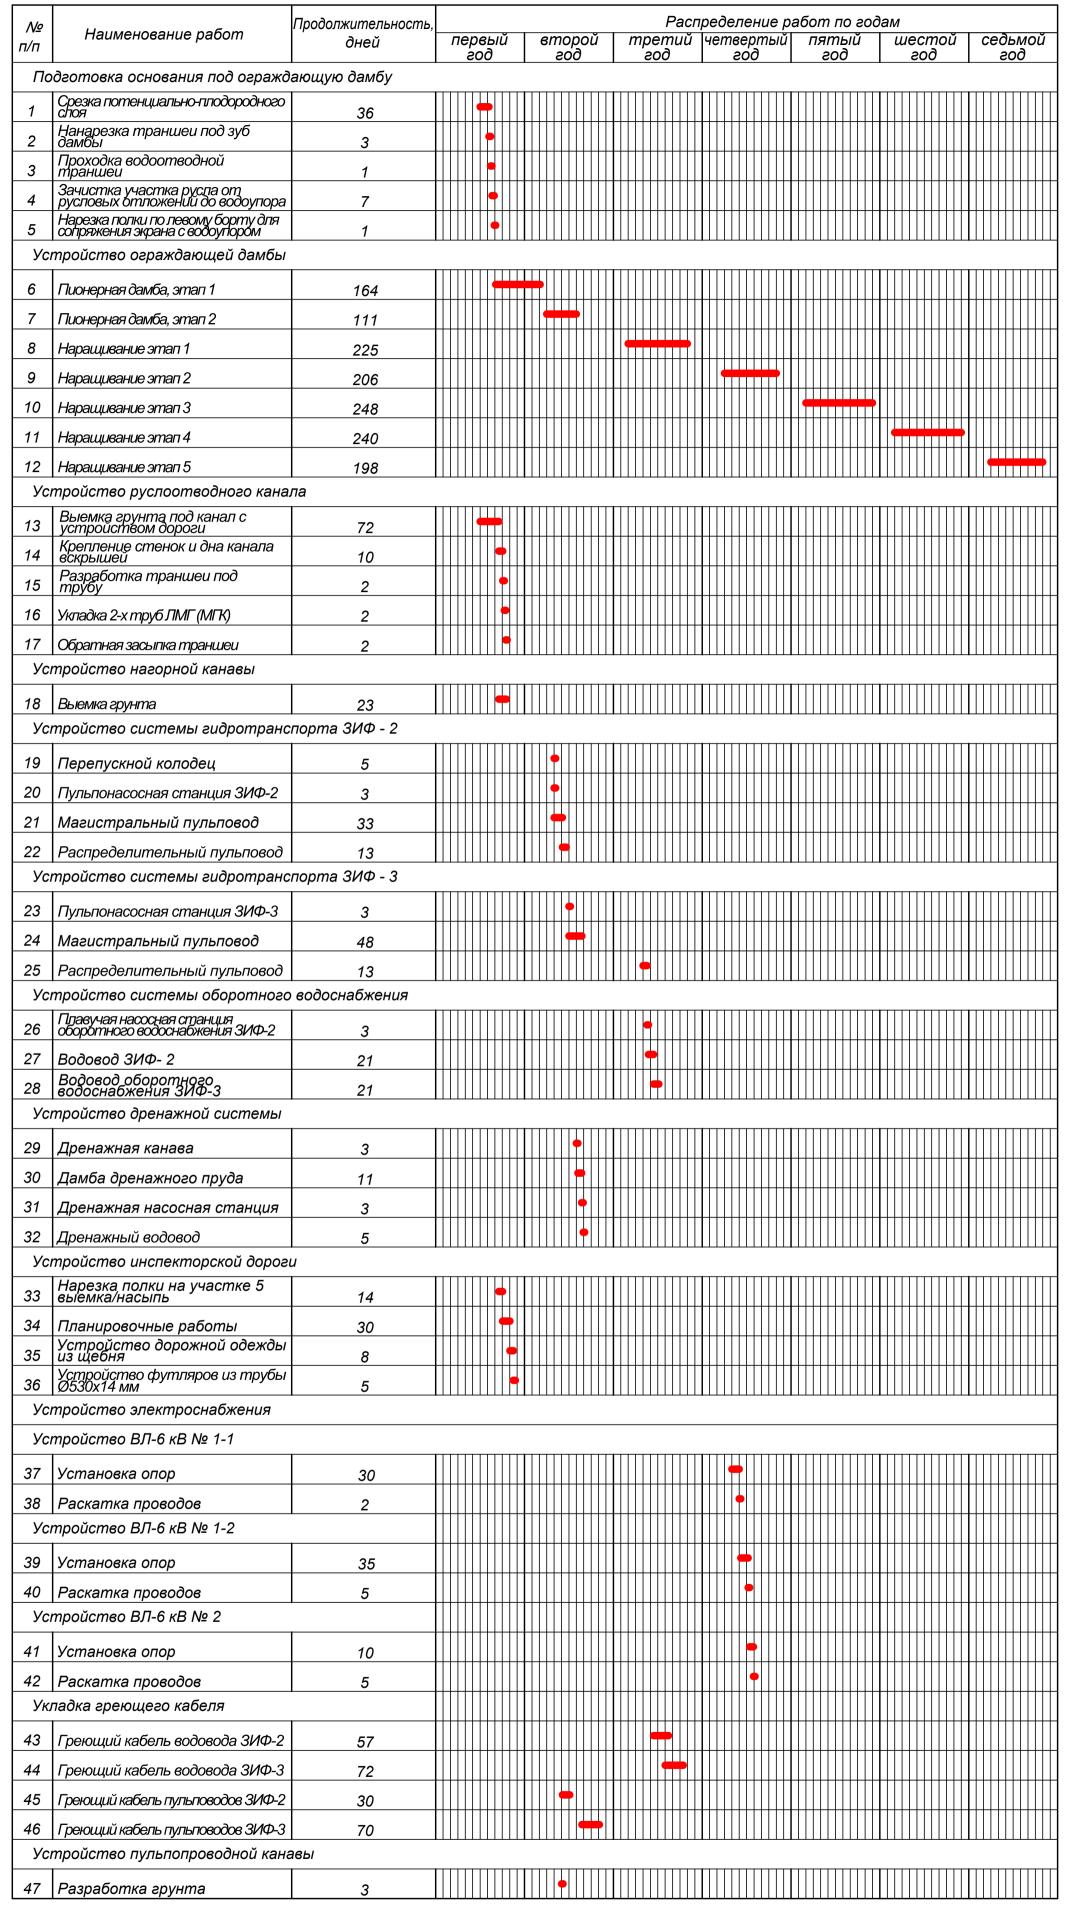

						105 - 2020 - ΠOC2							
Изм.	Кол.уч.	Лист	№док.	Подп.	Дата	ПАО " <i>Высочайший"</i>							
ГИП Разработал		Истомин л Романов		Истомин		Bre 25.06.		Комплекс гидротехнических сооружений ГОК "Высочайший"	Стадия	Лист	Листов		
				Same	25.06.21	П	2						
Черт	ил	Романов		Sperce	25.06.21	сооружении гол высочишии	11	2					
Нормоконт.		Щет	инина	Mlfi	2 <i>5.06.</i> 21	Линейный календарный план производства работ	ООО Н "Промгидро г. Белгор		пехника"				
							Форм	am A2					

1. Календарный план приведен для односменного режима работы.

Согласовано

Взам. инв. М